

Heizungsanlage/Impianto di riscaldamento:

Die Dimensionierung der Rohrleitungen bis zu den Unterverteilern sind aus dem Strangschemata ersichtlich. Von den Unterverteilern bis zu den jeweiligen Fußbodenheizkreisen werden ausschließlich PE-Rohre 17x2 verwendet.

Il dimensionamento delle tubazioni fino alle cassette e' indicato nello schema di distribuzione. Dal collettore in poi fino ai circuiti del riscaldamento a pavimento vengono utilizzati esclusivamente tubi in PE 17x2.

Sanitäranlage/Impianto sanitario:

Die Rohrdimensionen der Sanitärleitungen sind aus der Auslegungs-tabelle, welche im Bericht beigelegt wird ersichtlich.

Il dimensionamento dei tubi sanitari è allegato alla tabella della relazione tecnica dell'impianto termosanitario.

Descrizione vano
Superficie vano
Potenza utile
Temp. T MA-T R
distanza posa-sup.
Potenza inst.


Raumbezeichnung
Raumfläche
Leistung laut WB
Temp. T VL-T RL
Verlegeabstand - FI
Inst. Leistung

Alle wichtigen Maße müssen am Bau überprüft werden!
Bauliche Änderungen sofort der Bauleitung mitteilen.
Eventuelle Änderungen seitens der Installationsfirma müssen vorher mit der Bauleitung abgesprochen werden.

Tutte le misure importanti devono essere controllate sul cantiere! Comunicare ev. modifiche subito alla direzione lavori. Eventuali modifiche da parte della ditta installatrice da concordare sempre con la direzione lavori.

Legende - Leggenda

- Heizungsvorlauf - Mandata riscaldamento
- Heizungsrücklauf - Ritorno riscaldamento
- Dehnungsfuge - Giunto di dilatazione
- Warmwasser - Acqua calda
- Kaltwasser - Acqua fredda
- Zirkulation - Ricircolo
- Schmutzwasser - Acque di scarico
- Regenwasser - Acque piovane
- Entlüftung - Ventilazione
- Frischluff - Aria fresca
- Zuluft - Aria di mandata
- Abluft - Aria di ritorno
- Umluft - Aria di riciclo
- Fortluft - Aria di smaltimento
- RT Temperaturregler zeitgesteuert - Cronotermostato
- RF Raumfühler - Sonda temperatura vano
- Tragbarer Feuerlöscher 34A-144BC; 6 kg
Estintore portatile 34A-144BC; 6 kg
- H Hasep - Nastro
- Erdung allgemein - Terra in generale
- Motorbetriebenes Ventil - Valvola motorizzata

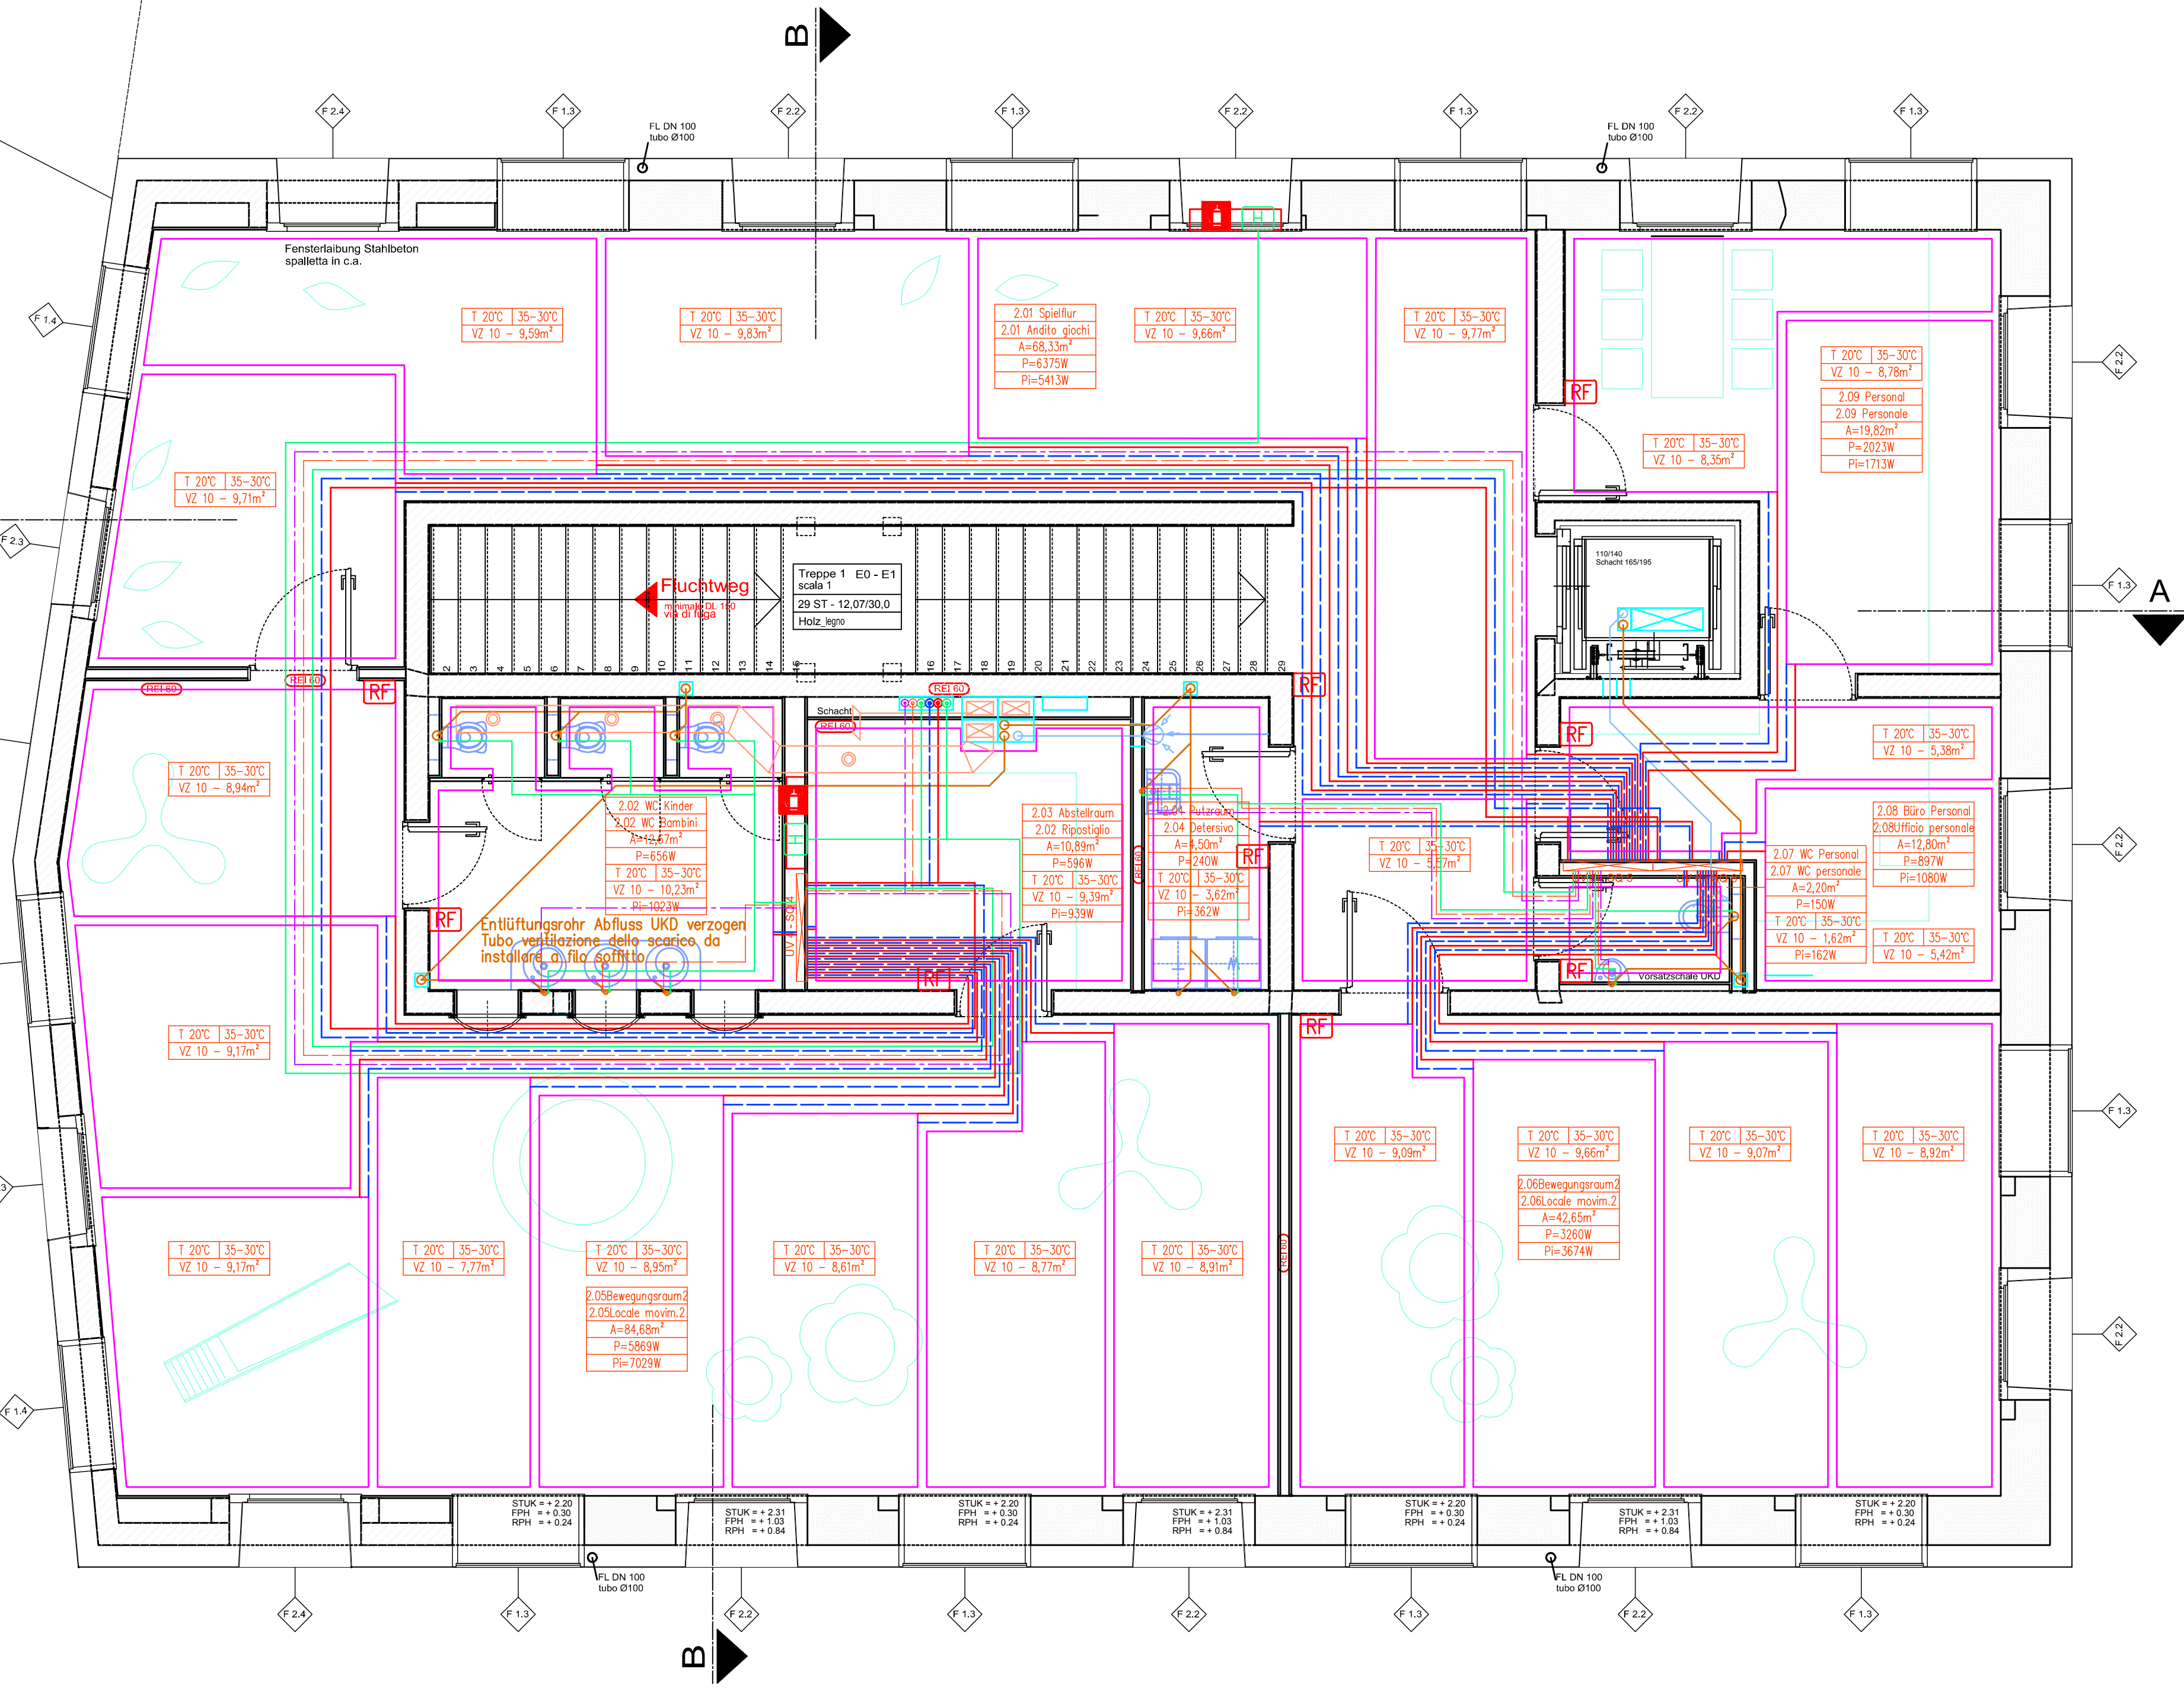

Heizungs- Sanitäranlage Progetto termosanitario

GEMEINDE RODENECK
COMUNE DI RODENGO

AUTONOME PROVINZ BOZEN
PROVINCIA AUTONOMA DI BOLZANO

Projekt
Progetto

Umbau Kindergarten Rodeneck
B.P. 31, K.G. Rodeneck
Costruzione scuola materna Rodengo
p.ed. 31, C.C Rodengo

Bauherr
Committente

Gemeinde Rodeneck
Vill 3 - 39030 Rodeneck
Comune Di Rodengo
Vill 3 - 39030 Rodengo

Planinhalt

Grundriss Niveau Obergeschoss M 1:50

Contento

Primo piano scala 1:50

studio CONTACT amb./srl

Dr. Ing. Verginer Norbert
Planung von haustechnischen Anlagen
Progettazioni di impianti

I-39042 Brixen - Bressanone
Größe Lauben 8 Portici Maggiori
Tel. 0472 801242
Fax 0472 207882
info@studio-contact.it

Datum/Data	Gez./Dis.	Format/o	Projekt N./Progetto N.	Plan N./Dis. N.
23.12.2010	Volgger Hannes	A1	C09-113	H-02